


LEGENDA


CS	CANAL DE DRENAÇÃO
RS	RAIO DE CURVATURA
R	RÁDIO DE CURVATURA
CSSE	CANAL DE SONDAGEM
CSSE	CONDUITO DE SONDAGEM
MLR	MALHA DE ARMADURA
VS	VIGAS DE CONCRETO
PC	PLACAS DE CONCRETO
CF	CONCRETO
UHC	UNIDADE DE FUMOS
CI	CANAL DE INSTALAÇÃO
PV	PROTEÇÃO
BOX	BOX DE SANITÁRIO

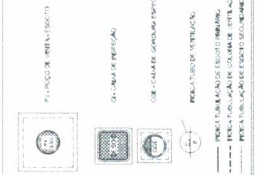

FINE Engenharia e Arquitetura
 FINE Engenharia e Arquitetura
 FINE Engenharia e Arquitetura

Eng. João Neto
 CREA-PA 25597 D

PROGRAMA	PROGRAMA INFÂNCIA - PROJETO TIPO B
CLIENTE	SECRETARIA MUNICIPAL DE EDUCAÇÃO
LOCAL	PARQUE INFÂNCIA
DATA	10/08/2011
PROJETA	JOÃO NETO
PROJETO	PROJETO DE INSTALAÇÃO DE SANITÁRIOS
ESCALA	1:100
PROJETO	01.08

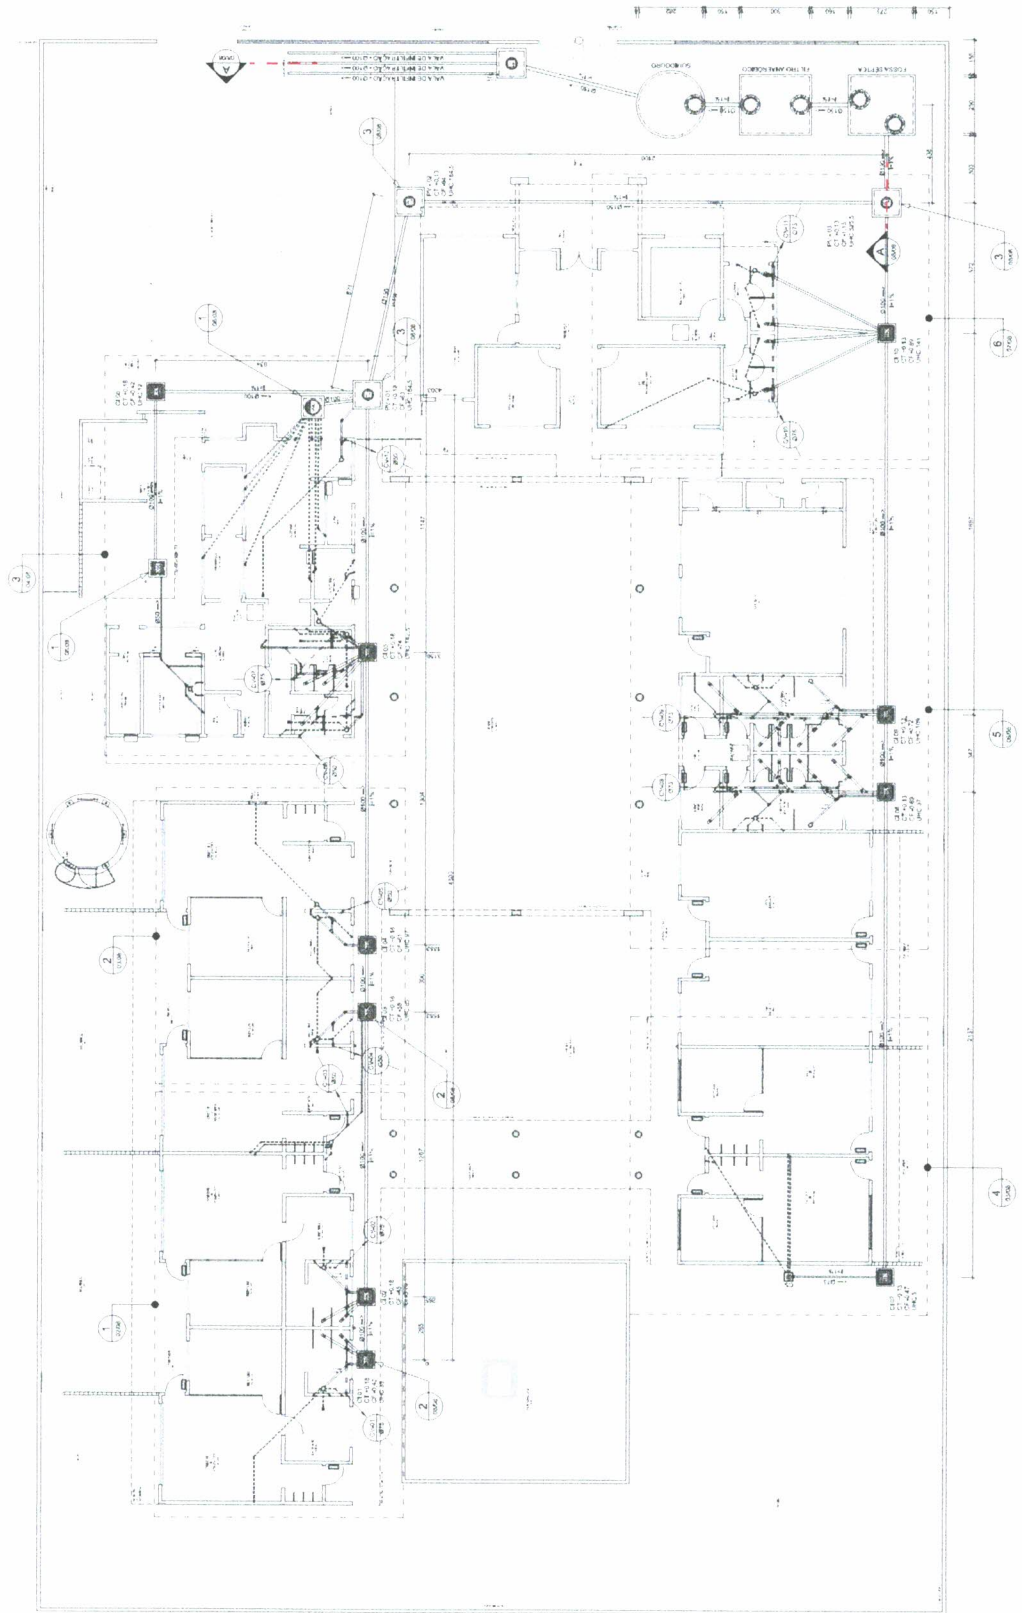

1 PLANTA BAIXA - TÉRREO

REPRESENTAÇÃO




NOTAS

1. VERIFICAR A POSIÇÃO DAS UNIDADES SANITÁRIAS EM RELAÇÃO ÀS VIGAS E PLACAS DE CONCRETO.
2. OS TUBOS DE INSTALAÇÃO DE SANITÁRIOS DEVEEM SER INSTALADOS DE ACORDO COM O PROJETO DE INSTALAÇÃO DE SANITÁRIOS.
3. OS TUBOS DE INSTALAÇÃO DE SANITÁRIOS DEVEEM SER INSTALADOS DE ACORDO COM O PROJETO DE INSTALAÇÃO DE SANITÁRIOS.
LEGENDA

	CS	CHAMBERA
	RS	RECORRIDO
	R	QUARTO
	CBE	COCINA
	CB	W.C. / BANHEIRO
	MLL	MOEDA DE LAVAR LAVA
	VS	VIVENDAS
	PC	PIZZARIA
	CT	CANTINA
	UHC	UNIDADE DE HABITACAO UNIFICADA
	CI	COZINHA DE REFEICAO
	PV	PROTECTOR VIDRA
	DB	DEBITO
	DB	DEBITO

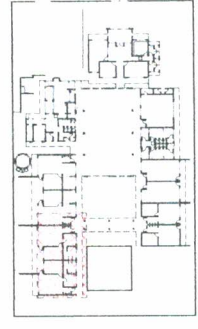


2 PLANTA CHAVE

FNE Fundação Nacional de Engenharia e Arquitetura
BRASIL Ministério de Edificação
 Arquiteto Responsável: Eng. João Neto
 CREA-PA 25597 D

PROPOSTA: PROJETO DE REFORMA E AMPLIACAO DO BLOCO DE HABITACAO TIPO B
 ENDEREÇO: RUA DE S. FRANCISCO, 100 - JARDIM SANTA TERESA - BELÉM - PA
 LOCAL: BARRAGEM
 DATA: 10/05/2011
 ESCALA: 1:50

1 AMPLIACAO 01

PROGRAMA FRONTEIRA - PROJETO TIPO B
 BLOCO DE HABITACAO TIPO B
 BARRAGEM - BELÉM - PA
 DATA: 10/05/2011
 ESCALA: 1:50

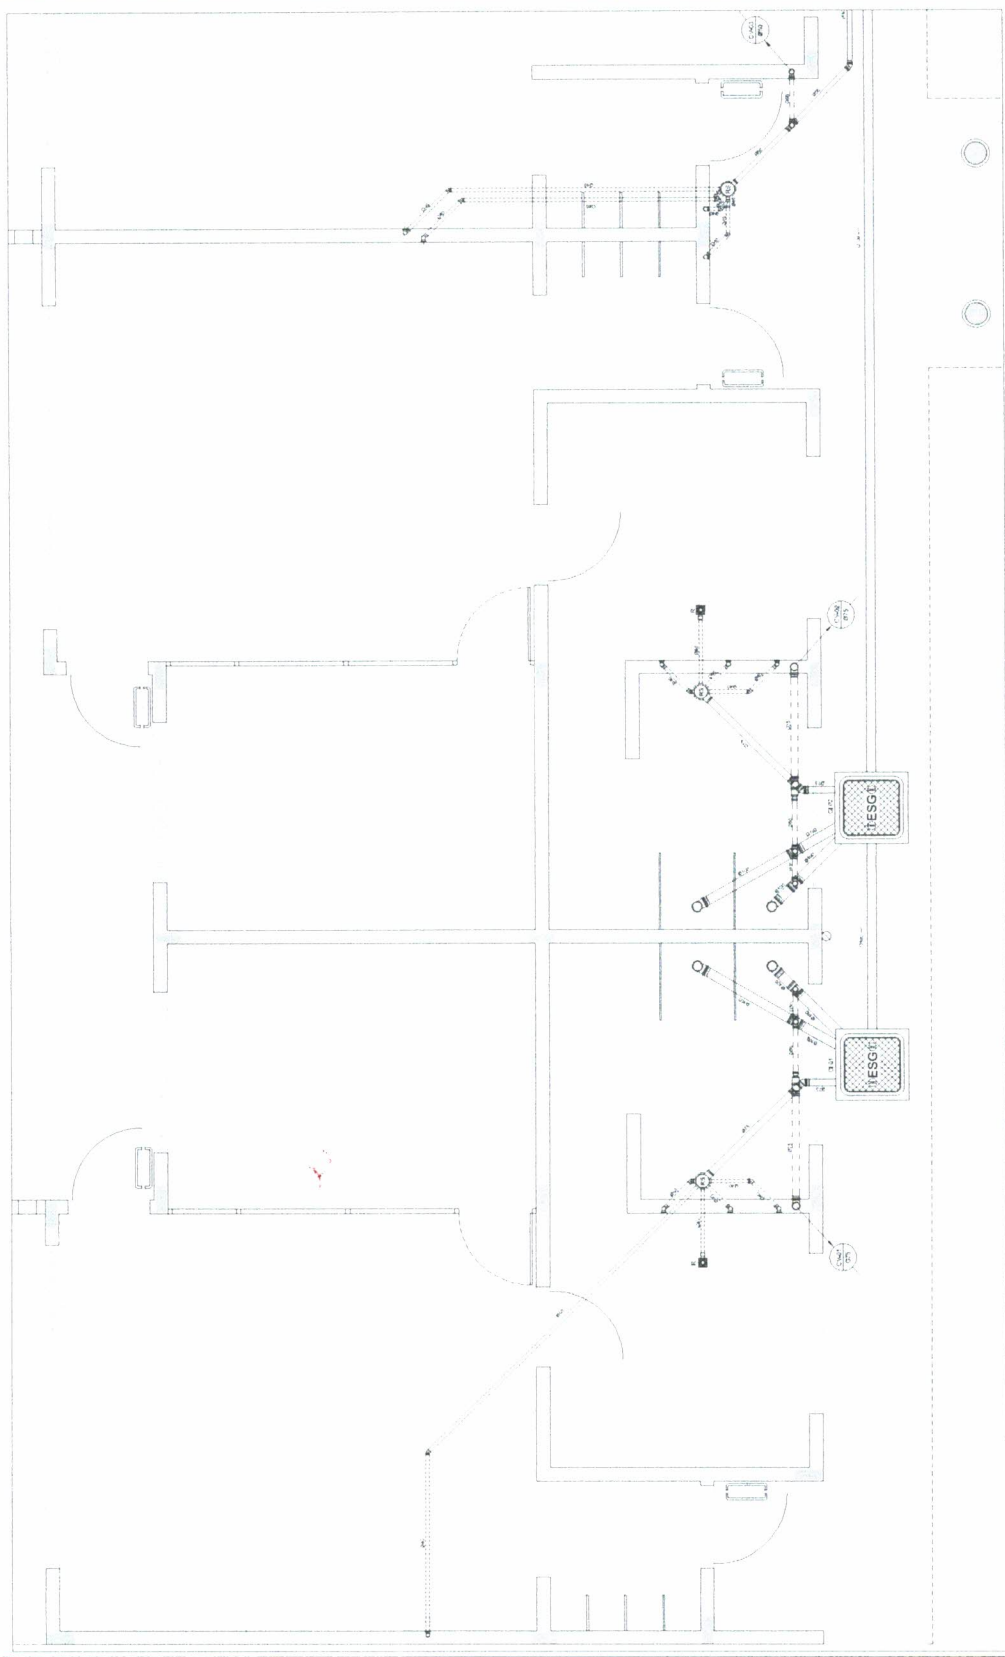

REVISOR

02/08

LEGENDA

- CS CHAVE EM MANO
- RS PAREDE SIMPLIFICADA
- R REDE DE DRENAGEM
- CSB CANALIZACAO SUBTERRANEA
- CSSE CANALIZACAO SUPERFICIAL
- PIR PISO DE LAJE
- PIR2 PISO DE LAJE COM LAJE
- VS VASO SANITARIO
- WC W.C. COM SANITARIO
- CT COFRE DE TUBO
- CF COFRE FECHADO
- UHC UNIDADE DE COLETA DE LIXO COMPOSTAVEL
- CI CUBA DE INFERNO
- PI PISO DE MARMAR
- Q1000 → BARRIL DE COLETA DE LIXO



2 PLANTA CHAVE

FADE Fundação de Amparo à Pesquisa do Estado de São Paulo
 INSTITUTO DE ENGENHARIA DE SÃO CARLOS


PROPOSTA Nº: _____
 DATA: _____

PROJETO Nº: _____
 DATA: _____
 AUTORES: _____
 COORDENADOR: _____

PROJETO Nº: _____
 DATA: _____

EMPRESA: _____


PROGRAMA PROINFANCIA - PROJETO TIPO B
 INS ALIACAO DE ESGO TO SANITARIO
 BLOCO DE BARRACÃO B - PLANTA BARRACÃO
HEG
 05/08

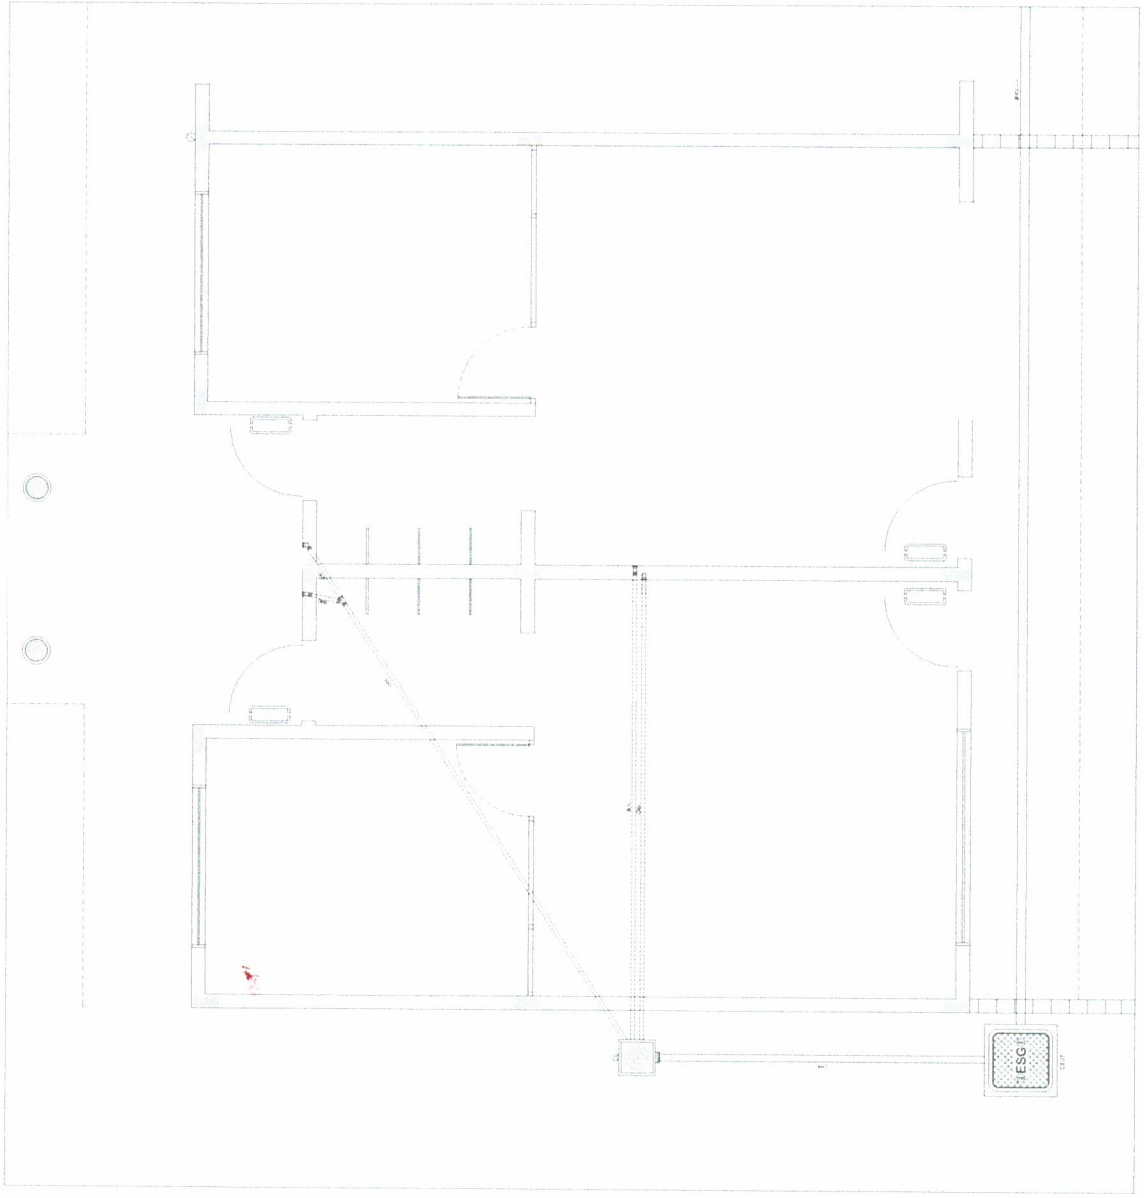

1 AMPLIACAO 04

LEGENDA

	CS	CANAL DE ESGOTO
	RS	RALO DE ESGOTO
	R	CANAL DE SANEAMENTO ESPECIAL
	CSE	CANAL DE SANEAMENTO ESPECIAL COM RESERVATÓRIO DE LAMA
	CSS	CANAL DE SANEAMENTO ESPECIAL COM RESERVATÓRIO DE LAMA COM TANQUE DE SEDIMENTAÇÃO
	M	MURO DE CONTENÇÃO
	MIR	MURO DE CONTENÇÃO COM RESERVATÓRIO DE LAMA
	VS	PAREDÃO DE CONTENÇÃO
	PC	PAREDÃO DE CONTENÇÃO COM RESERVATÓRIO DE LAMA
	CT	CAIXA DE SANEAMENTO ESPECIAL
	CTC	CAIXA DE SANEAMENTO ESPECIAL COM RESERVATÓRIO DE LAMA
	UHC	CAIXA DE SANEAMENTO ESPECIAL COM RESERVATÓRIO DE LAMA E TANQUE DE SEDIMENTAÇÃO
	CI	CAIXA DE SANEAMENTO ESPECIAL COM RESERVATÓRIO DE LAMA E TANQUE DE SEDIMENTAÇÃO COM TANQUE DE FLOTAÇÃO
	PV	PÓ DE SETA
	QMA	REFERÊNCIA LINEAR DE BALANÇO

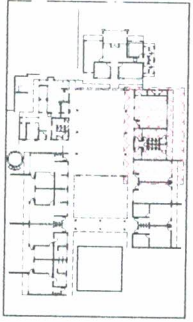


2 PLANTA CHAVE

FADE Fundação de Amparo à Pesquisa do Estado de Pernambuco
BRASIL Ministério da Saúde
BRASIL Ministério da Saúde

PROPOSTA Nº: _____
 PROJETO Nº: _____
 Nº DO PROJETO Nº DO INSTRUMENTO Nº: _____
 DATA: _____

Eng. João Neto
CREA-PA 05597 D


PROGRAMA PROINFÂNCIA - PROJETO TIPO B
 INS - ALAÇÃO DE ESGOTO SANITÁRIO
 BLOCOS DE ESGOTO PLANTA D
HEG
 06.08

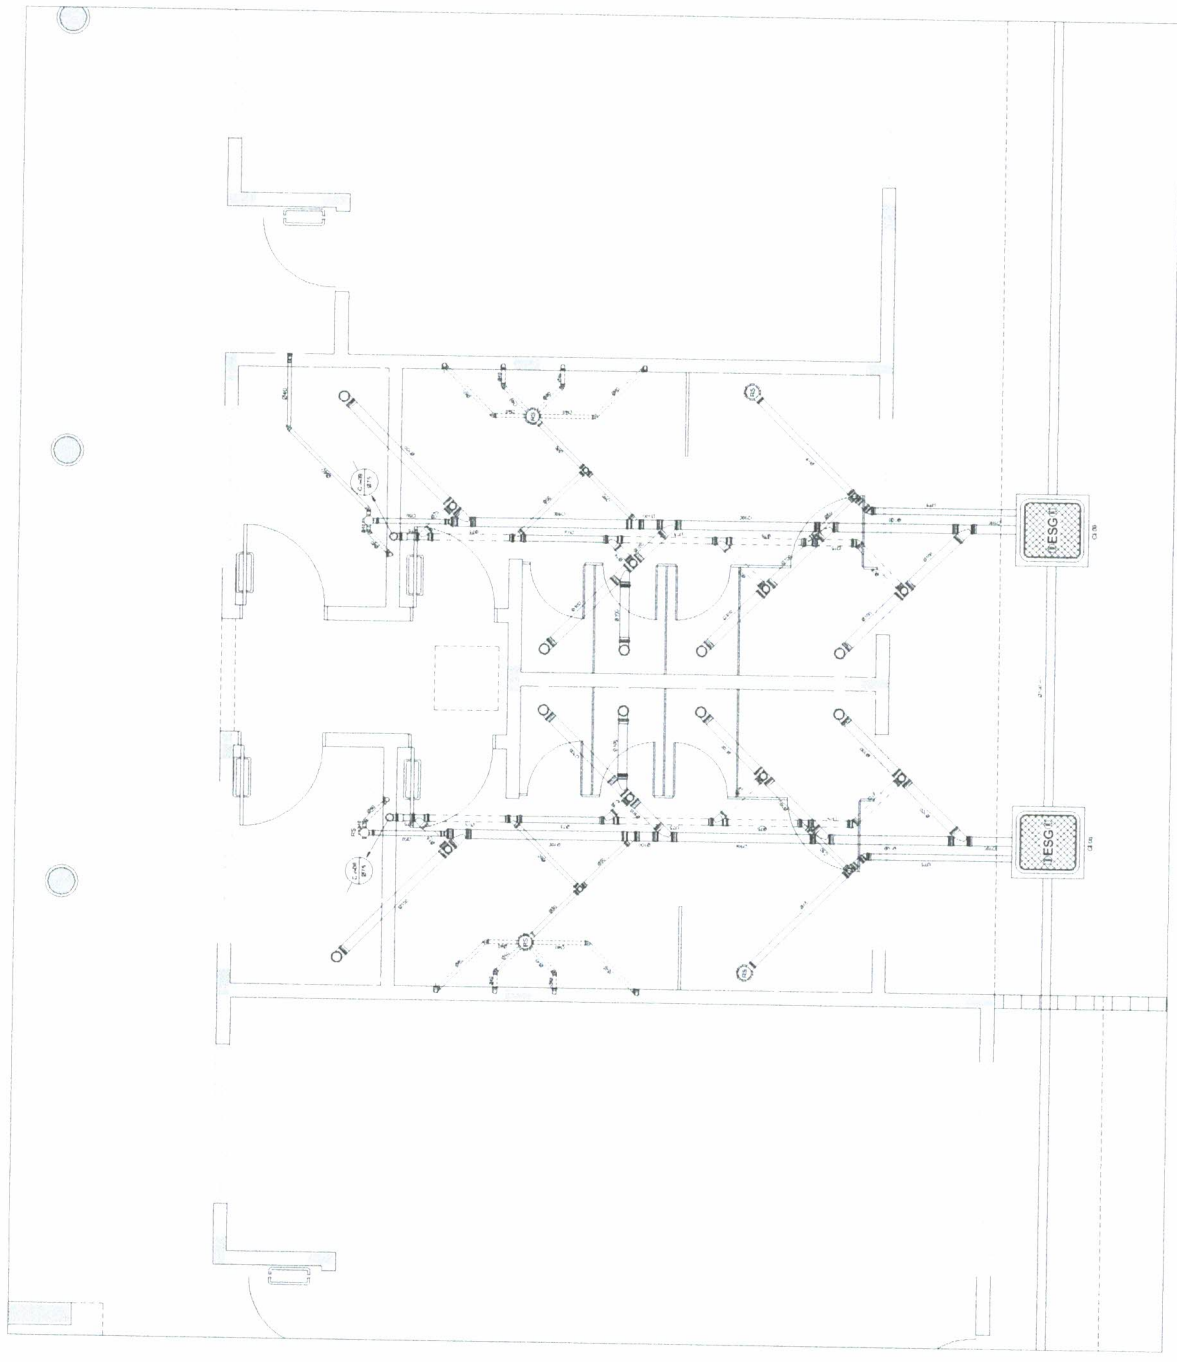



1 AMPLIAÇÃO 05

NOTA: O PROJETO DESENEHA O SISTEMA DE SANEAMENTO BÁSICO PARA O LOTEAMENTO, SENDO NECESSÁRIO A REALIZAÇÃO DE OBRAS DE INFRA-ESTRUTURA PARA A INSTALAÇÃO DO SISTEMA DE SANEAMENTO BÁSICO. O PROJETO NÃO ABRANGE A EXECUÇÃO DAS OBRAS DE INFRA-ESTRUTURA, SENDO NECESSÁRIO A REALIZAÇÃO DE OBRAS DE INFRA-ESTRUTURA PARA A INSTALAÇÃO DO SISTEMA DE SANEAMENTO BÁSICO. O PROJETO NÃO ABRANGE A EXECUÇÃO DAS OBRAS DE INFRA-ESTRUTURA, SENDO NECESSÁRIO A REALIZAÇÃO DE OBRAS DE INFRA-ESTRUTURA PARA A INSTALAÇÃO DO SISTEMA DE SANEAMENTO BÁSICO.



REF: PROJETO DE SANEAMENTO BÁSICO PARA O LOTEAMENTO, SENDO NECESSÁRIO A REALIZAÇÃO DE OBRAS DE INFRA-ESTRUTURA PARA A INSTALAÇÃO DO SISTEMA DE SANEAMENTO BÁSICO. O PROJETO NÃO ABRANGE A EXECUÇÃO DAS OBRAS DE INFRA-ESTRUTURA, SENDO NECESSÁRIO A REALIZAÇÃO DE OBRAS DE INFRA-ESTRUTURA PARA A INSTALAÇÃO DO SISTEMA DE SANEAMENTO BÁSICO.

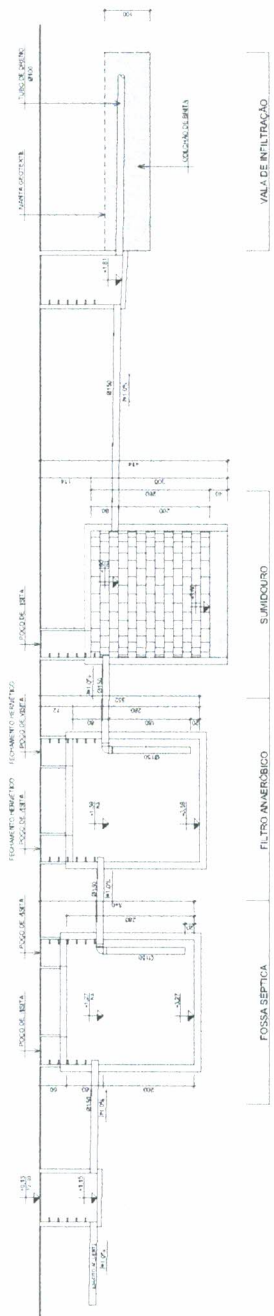



4 CORTE "AA" (Escala 1:20)

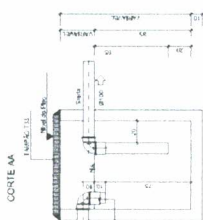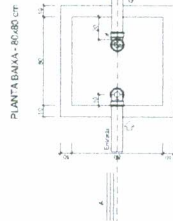

1 CAIXA DE GORDURA ESPECIAL (CGE) E DE SABÃO (CSS) (Escala 1:20)

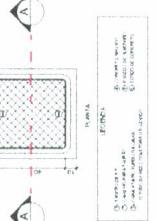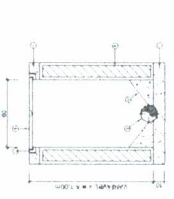

2 CAIXA DE INSPEÇÃO (C.I.) (Escala 1:20)

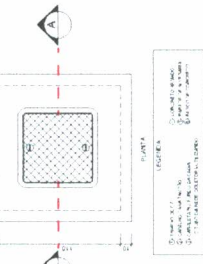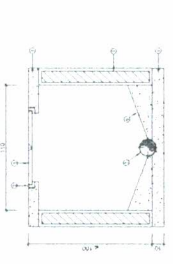

3 POÇO DE VISITA (PV) (Escala 1:20)


FADE Faculdade de Arquitetura e Urbanismo da Universidade Federal do Rio de Janeiro

PROJETO DE SANEAMENTO BÁSICO PARA O LOTEAMENTO - PROJETO TIPO B
INS' ALAÇA DE ESGOTO SANITÁRIO
HEG
CORREÇÃO DE PLANOS

PROJETO DE SANEAMENTO BÁSICO PARA O LOTEAMENTO - PROJETO TIPO B	INS' ALAÇA DE ESGOTO SANITÁRIO	HEG	CORREÇÃO DE PLANOS
PROJETO DE SANEAMENTO BÁSICO PARA O LOTEAMENTO - PROJETO TIPO B	INS' ALAÇA DE ESGOTO SANITÁRIO	HEG	CORREÇÃO DE PLANOS
PROJETO DE SANEAMENTO BÁSICO PARA O LOTEAMENTO - PROJETO TIPO B	INS' ALAÇA DE ESGOTO SANITÁRIO	HEG	CORREÇÃO DE PLANOS
PROJETO DE SANEAMENTO BÁSICO PARA O LOTEAMENTO - PROJETO TIPO B	INS' ALAÇA DE ESGOTO SANITÁRIO	HEG	CORREÇÃO DE PLANOS

LEGENDA

	ÁGUA		DEFEZIVIA
	GÁS		ÁGUA DE CHUVA
	ELETRICIDADE		ALARME
	EXTINTOR		EXTINTOR
	ALARME		EXTINTOR
	ALARME		EXTINTOR

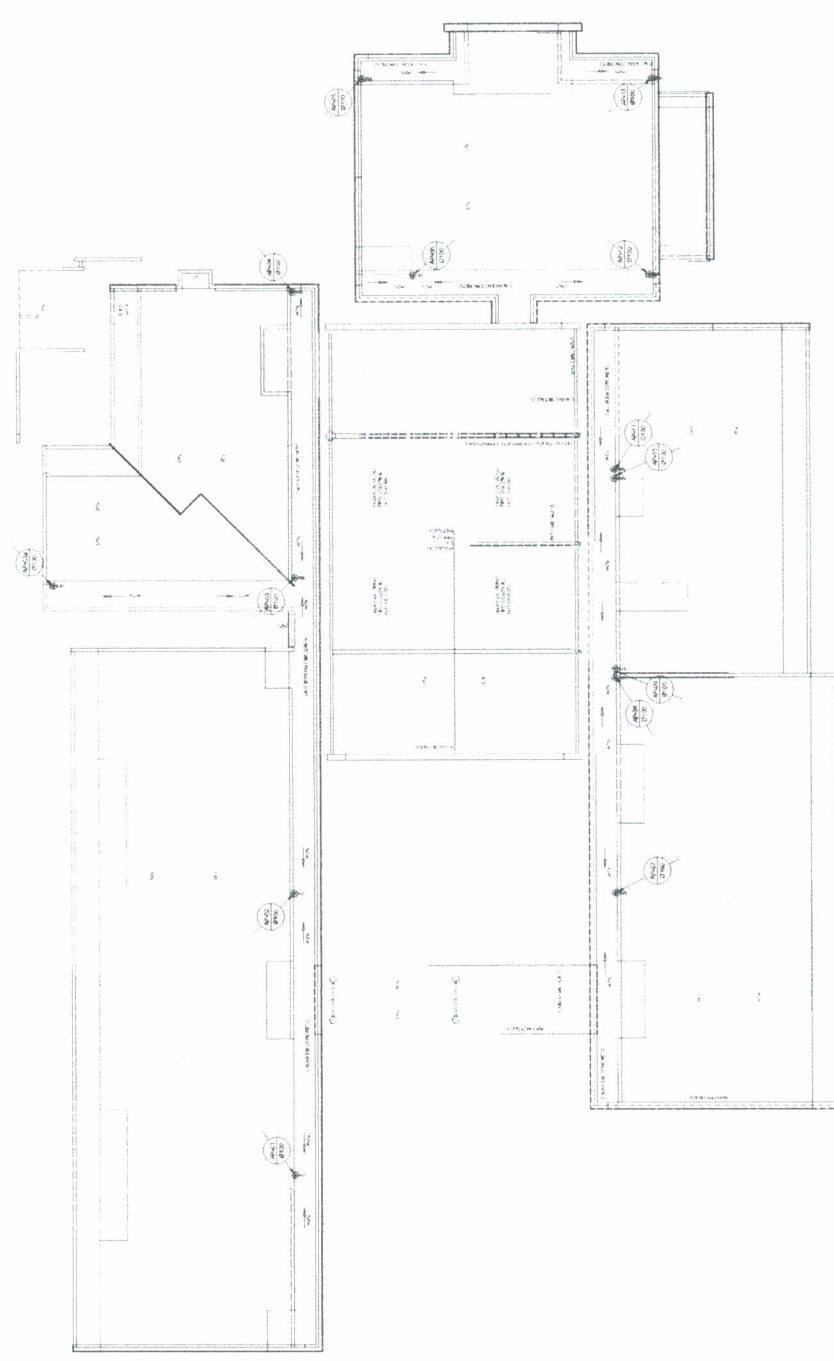

FNDE Fundação Nacional do Saneamento Básico

BRASIL País Rico e País Sem Saneamento

PROJETO: PLANTA DA COBERTURA

PROJETADE: Eng. João Neto

PROJETO Nº: CREA-PA 25597 D

1 PLANTA DA COBERTURA

REPRESENTAÇÃO

NOTAS

PROGRAMA PROINFÂNCIA - PROJETO TIPO B

INSTITUIÇÃO DE AGUAS P. UYUIMS

PLANTA DE COBERTURA

PROJETO	PLANTA DA COBERTURA	PROJETO Nº	CREA-PA 25597 D
PROJETADE	Eng. João Neto	PROJETO Nº	CREA-PA 25597 D
PROJETO Nº	CREA-PA 25597 D	PROJETADE	Eng. João Neto

